





標準断面図_{S=1:50} 4エ区

NO. 44 GH=14. 09

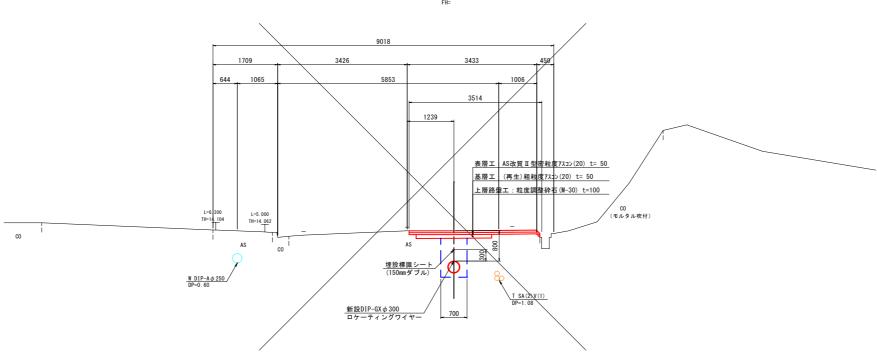

DL=10.00

NO. 49 GH=16. 14 FH=

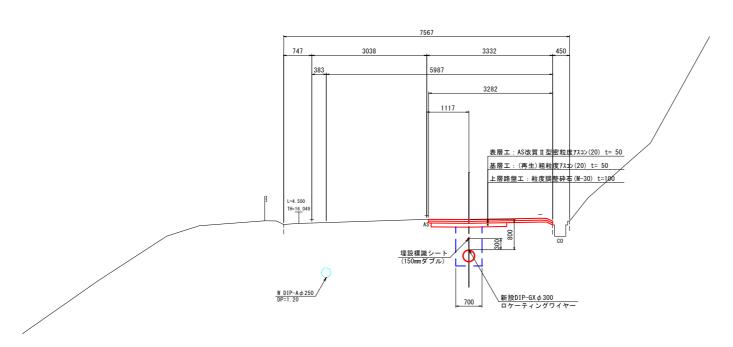

 ※この図面はA1サイズを原寸とする
 (4工区)

 工事名
 安楽島地区重要給水施設配水管改良工事(4-2工区)


 図面名
 標準断面図

 作成年月日
 縮尺 S=1:50 図面番号 4 / 14

 施工場所
 鳥羽市 安楽島町 地内


DL=10.00

縦断面図(1) ⅓=1:100 4エ区(県道)

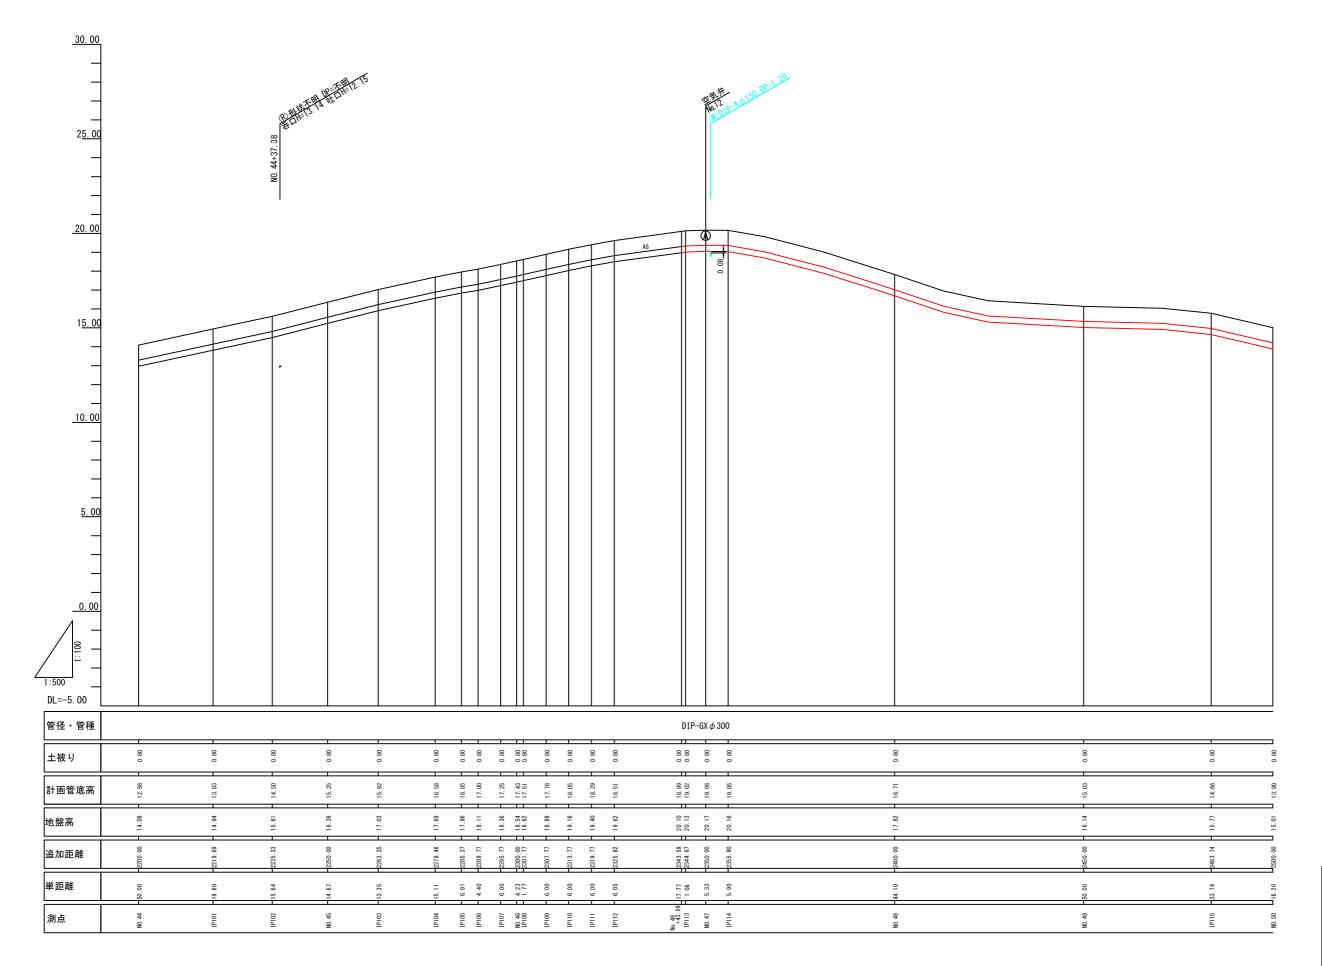


※この図面	※この図面はA1サイズを原寸とする (4工区)										
工事名	安楽島地区重要給ス	安楽島地区重要給水施設配水管改良工事(4-2工区)									
図面名		縦断面図(1)									
作成年月日											
縮尺	V=1:100 H=1:500	図面番号	5	/	14						
施工場所	鳥羽市	5 安楽島町	地内								
事務衞名	鳥羽市水道課										


縦断面図(2) ¼=1:100 4エ区(県道)

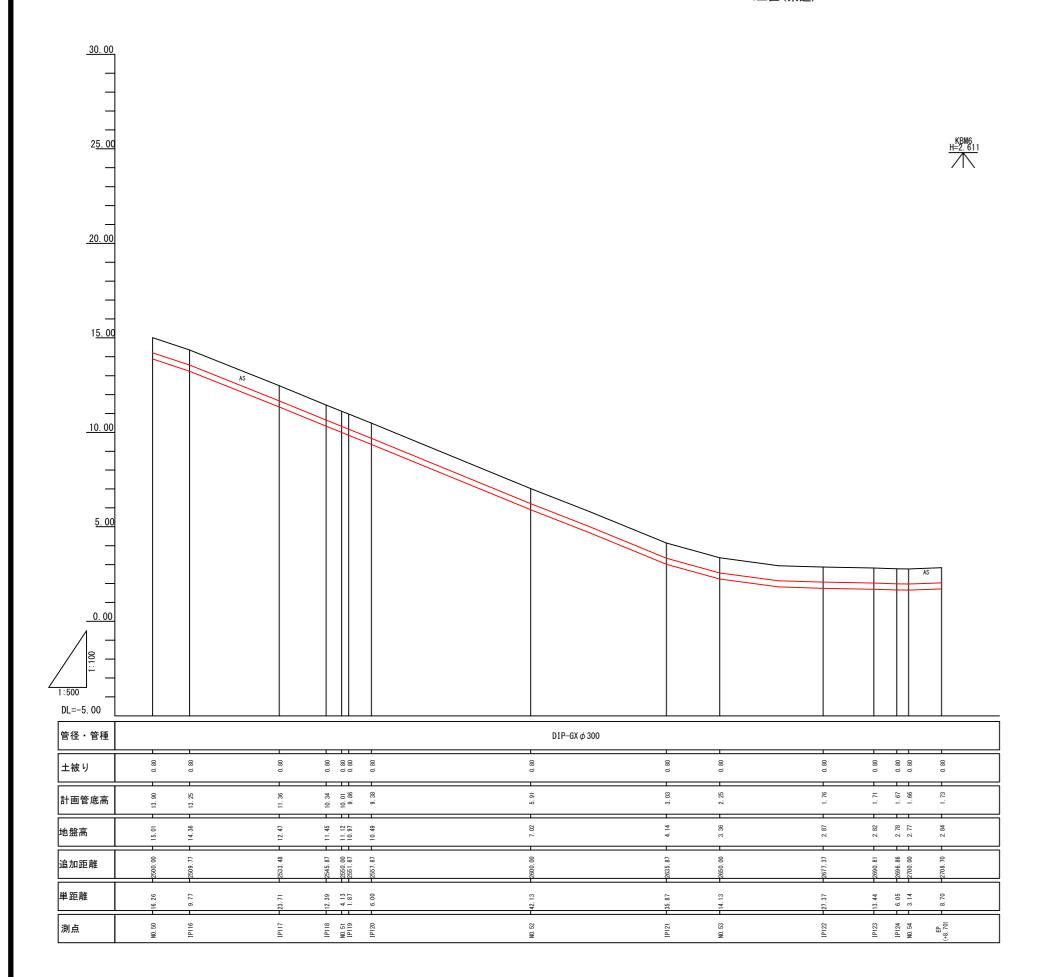

※この図	面はA1サイズを∫	原寸とする		((4工区)
工事名	安楽島地区重要給	水施設配水管	改良工	\$ (4-	-2工区)
図面名		縦断面図(2)			
作成年月	3				
縮尺	V=1:100 H=1:500	図面番号	6	/	14
施工場所	鳥羽	市 安楽島町	地内		
事務所名		鳥羽市水道課	Į.		

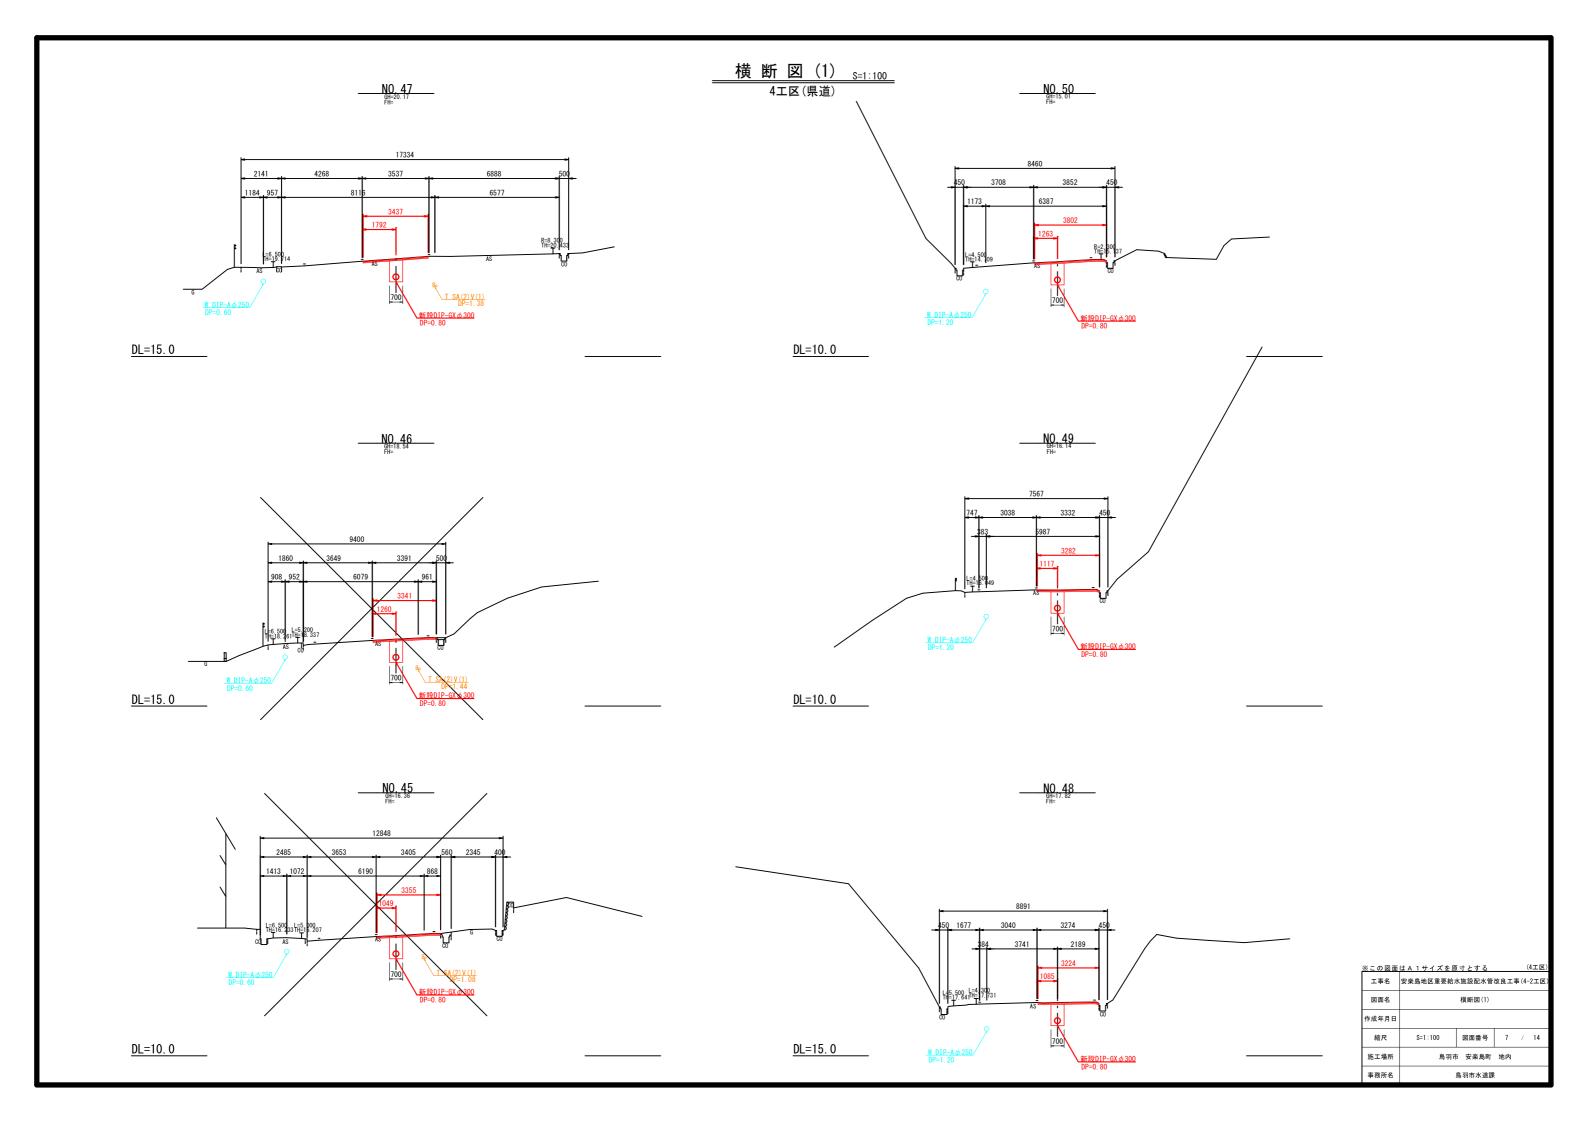




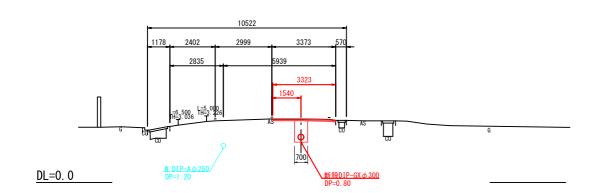

NO 52


DL=5. 0

N DIP-A d 250 DP=1. 20

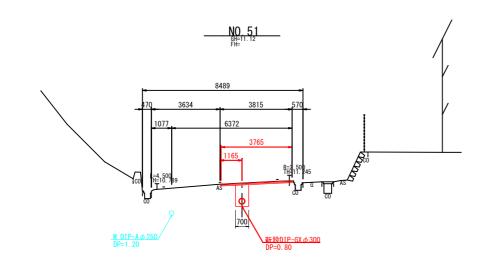


<u>DL</u>=5. 0


EP (NO. 54+8. 70)

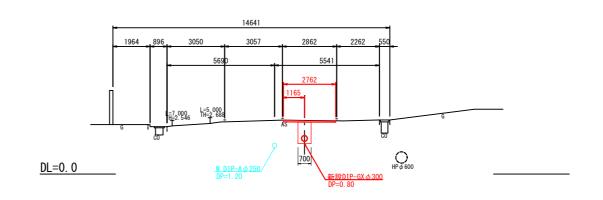


NO. 54

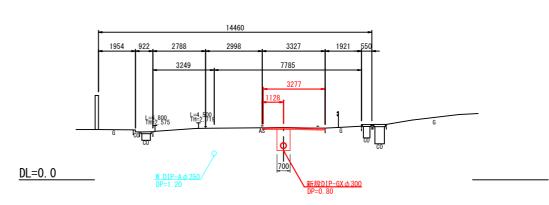

※この図面	はA1サイズを原	すとする		(4工区)
工事名	安楽島地区重要給ス	水施設配水管	改良工	事 (4-	-2工区)
図面名		横断図(2)			
作成年月日					
縮尺	S=1:100	図面番号	8	/	14
施工場所	鳥羽市	5 安楽島町	地内		
事務所名		鳥羽市水道課			

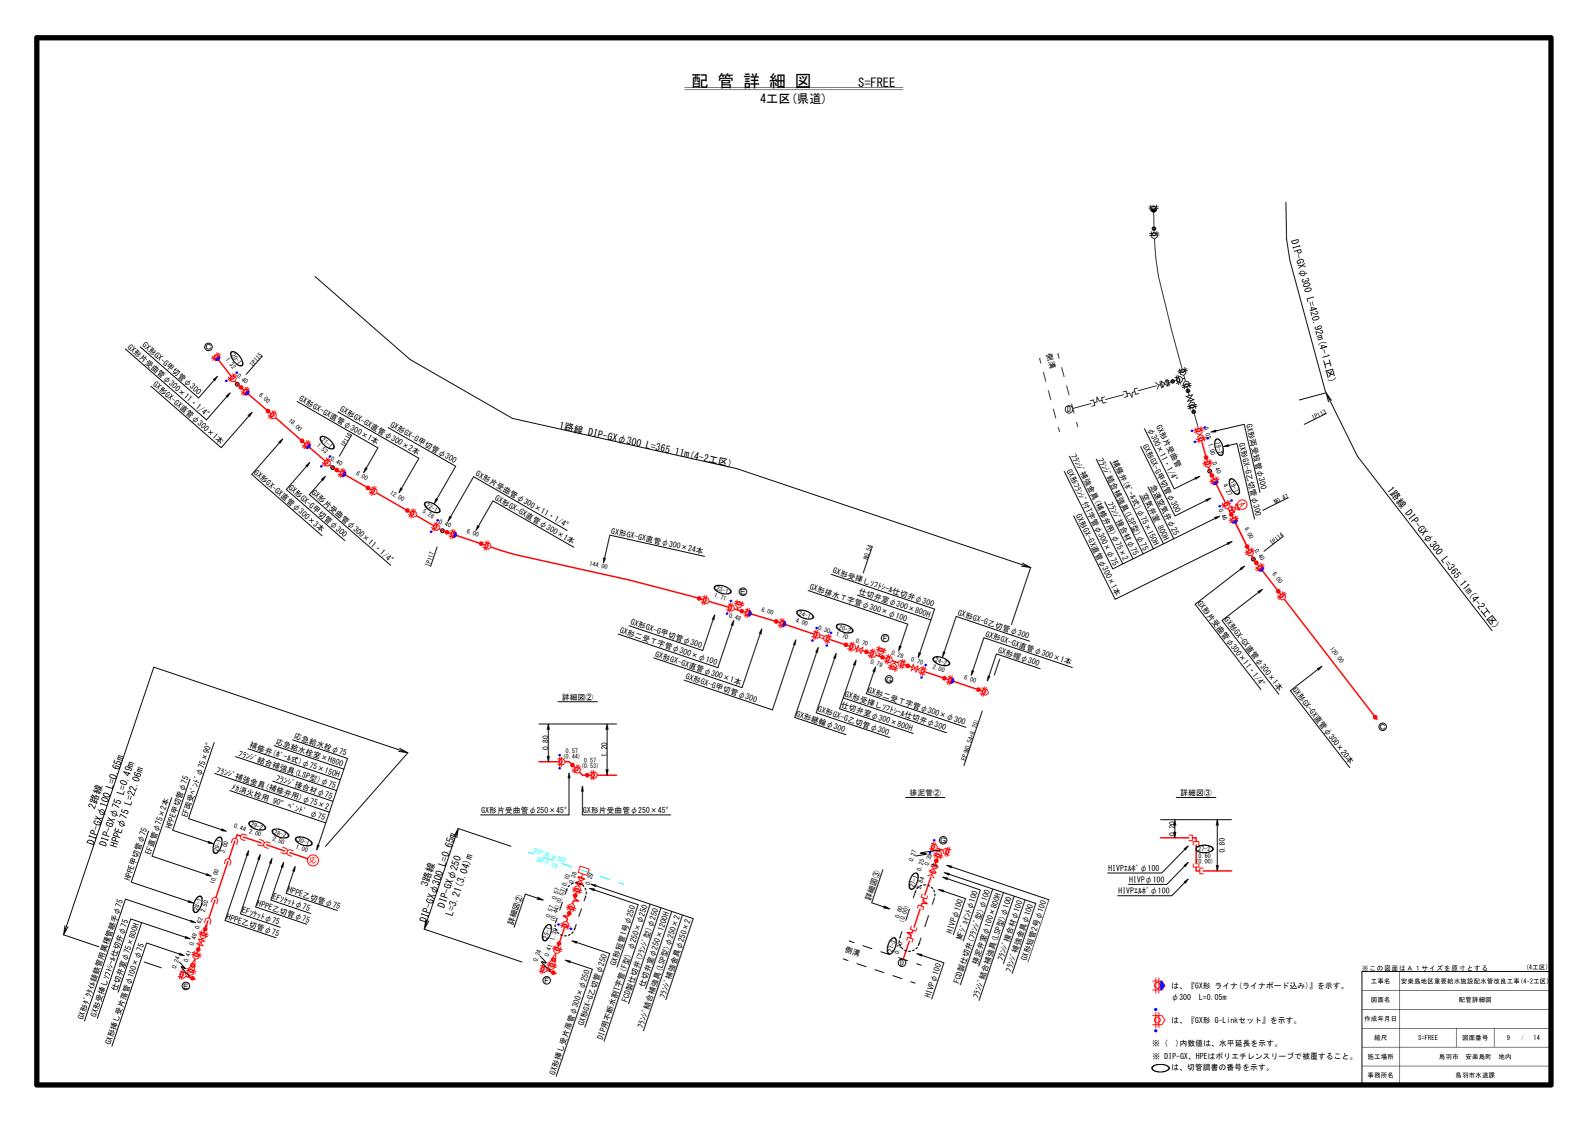


<u>新設管布設土工</u> 車道部(県道)

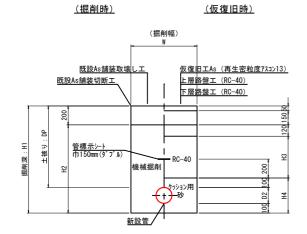


									(単位mm)
土工種別	管 種	D2	DP	W	H1	H2	Н3	H4	備考
1号	DIP-GX φ 300	320	800	700	1220	1020	380	520	素掘
2号	DIP-GX φ 250	270	800	650	1170	970	380	470	素掘
3号	DIP-GX φ 100	120	800	550	1020	820	380	320	素掘
4 号	HIVP φ 100	110	800	550	1010	810	380	310	素掘
5号	DIP-GX φ 75	90	800	550	990	790	380	290	素掘
6号	HPPE φ 75	90	800	550	990	790	380	290	素掘

新設管布設土工 As舗装部(民地)

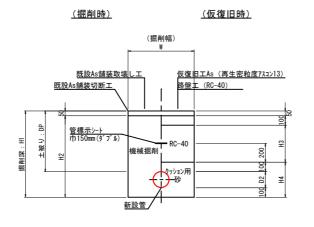

										(.	単位mm)
土工種別	管	種	D2	DP	W	H1	H2	Н3	H4	備	考
7号	HPPE	φ75	90	800	550	990	940	550	290	素	掘

新設管布設土工 Co舗装部(民地)

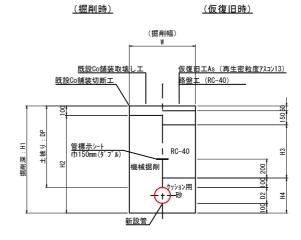


										į)	単位mm)
土工種別	管	種	D2	DP	W	H1	H2	Н3	H4	備	考
8号	HPPE	φ75	90	800	550	990	890	500	290	素	掘

新設管布設土工 不断水分岐部(県道)

			<u>(掘削時)</u>				<u>(仮</u>	復旧時)	_	
				-	(掘削 V		1			
		<u>既</u> 言	既設As舗装取場 gAs舗装切断工	LI		上層記	各盤工	(再生密料 (RC-40) (RC-40)	1度7スコ	
	土被リ: DP	200	管標示シート			RC-40			ol	Н3 120 150 50
超高深:日	#]	H2	市150mm (ダプル)	機械技	展削	ケッション用砂			400 D2 100 200	H4
Ļ				新設管	f					

											()	単位mm)
土工種別	管	種	D2	DP	W	H1	H2	Н3	H4	Г	備	考
9号	GX ⊄	250	270	1200	1400	1870	1670	780	770	1500	±	留

舗装復旧断面図 S=1:10

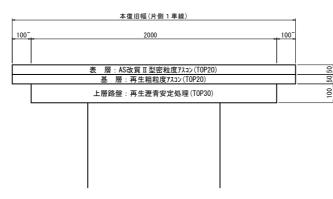

※この図面	はA1サイズを原	すとする		(4工区)
工事名	安楽島地区重要給ス	水施設配水管	改良工	事 (4-	-2工区)
図面名		土工定規図			
作成年月日					
縮尺	図示	図面番号	10	/	14
施工場所	鳥羽市	5 安楽島町	地内		
事務所名		鳥羽市水道課	!		


<u>弁室据付標準図 s=1:10</u> 4工区(県道)


仕切弁室24A20

中間ブロック25B10


最下段ブロック25030

スラブ60

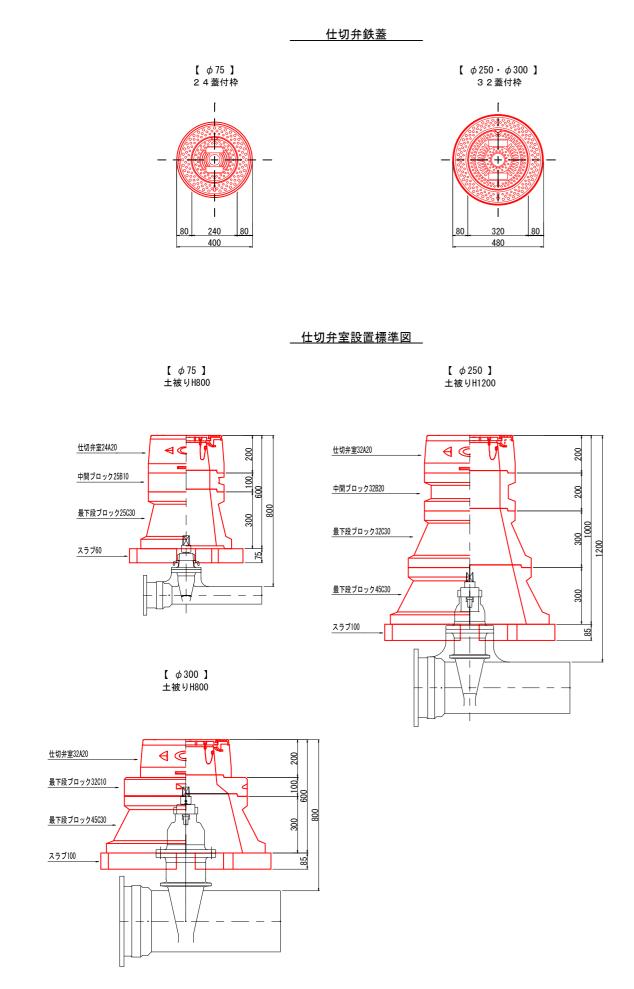


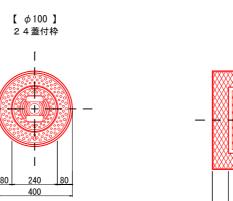


泥吐弁鉄蓋

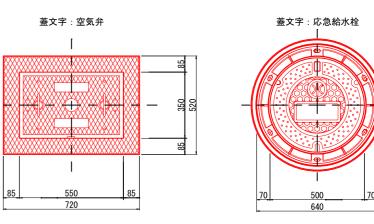


丸型50蓋付枠応急給水栓

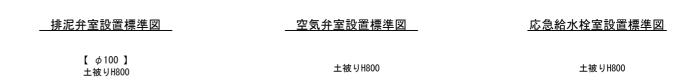


35×55蓋付枠空気弁

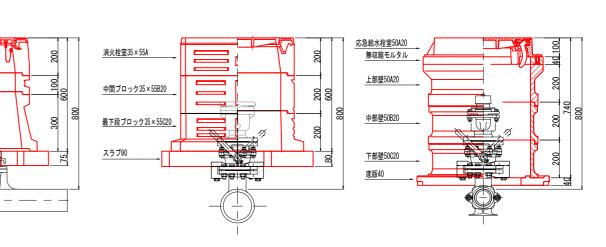

※この図面	はA1サイズを原	すとする		(4工区)					
工事名	安楽島地区重要給ス	水施設配水管	改良工	5 (4-	-2工区)					
図面名	ź	弁室据付標準図								
作成年月日										
縮尺	S=1:10	図面番号	11	/	14					
施工場所	鳥羽市	5 安楽島町	地内							
事務所名	鳥羽市水道課									

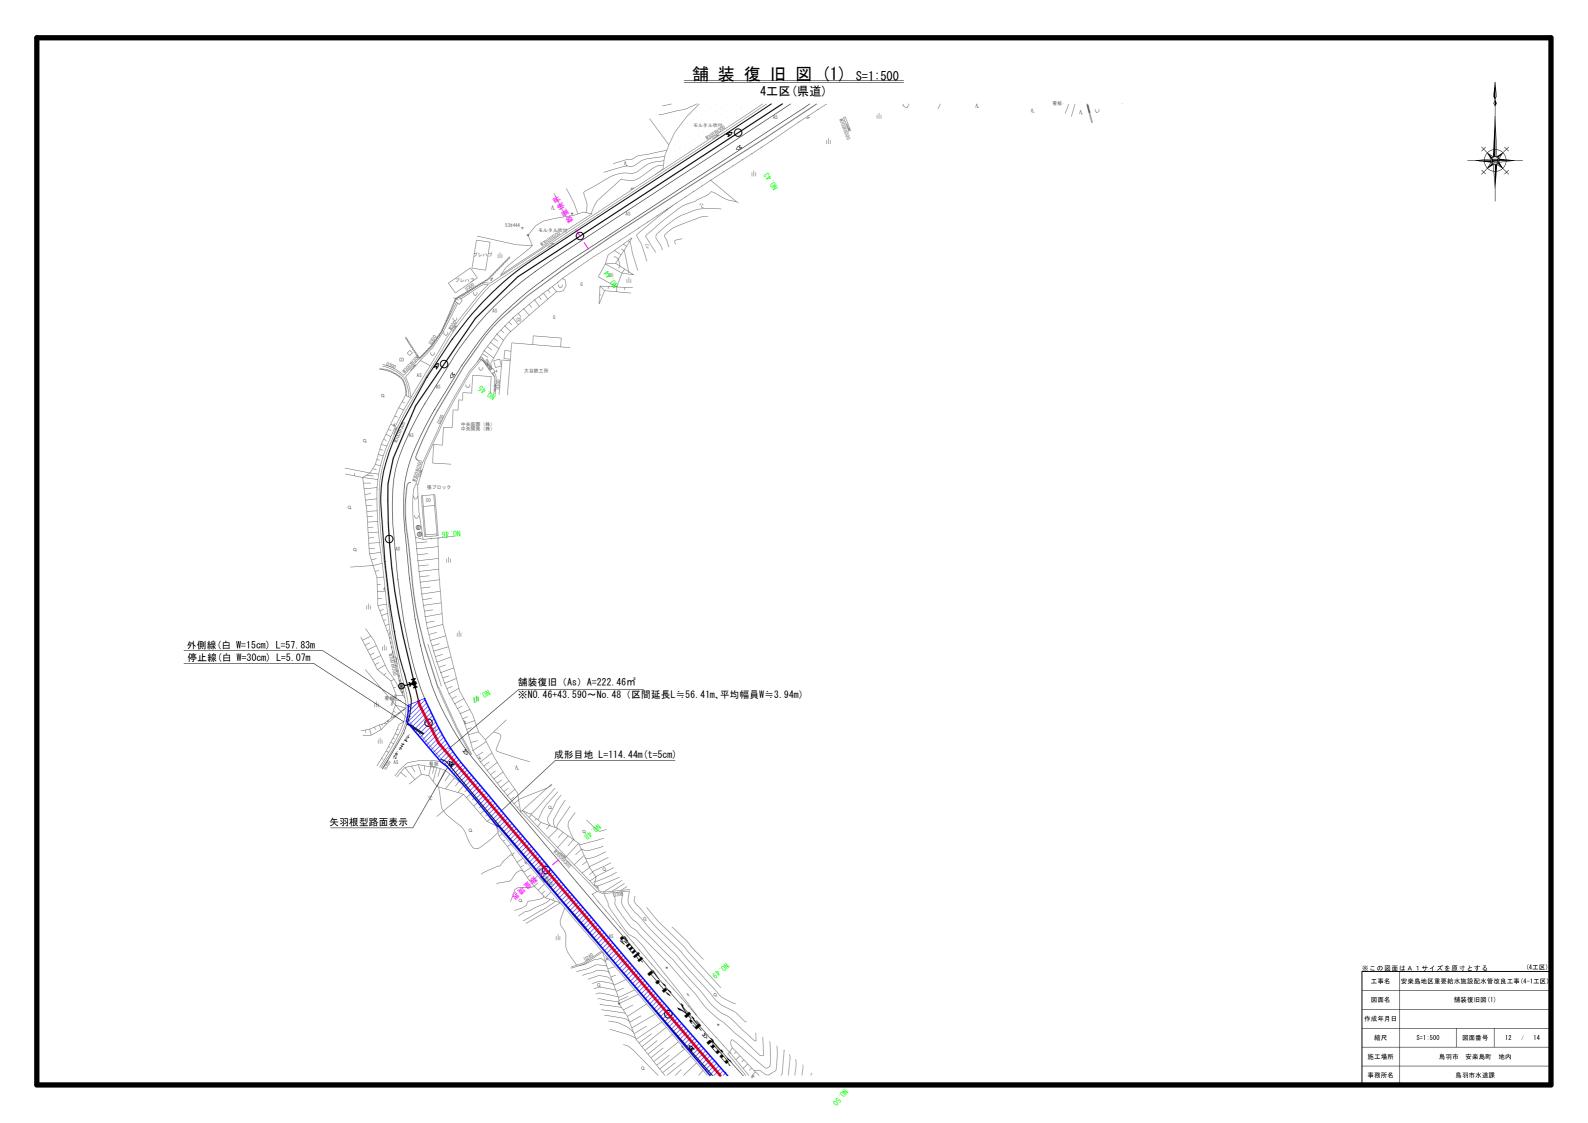

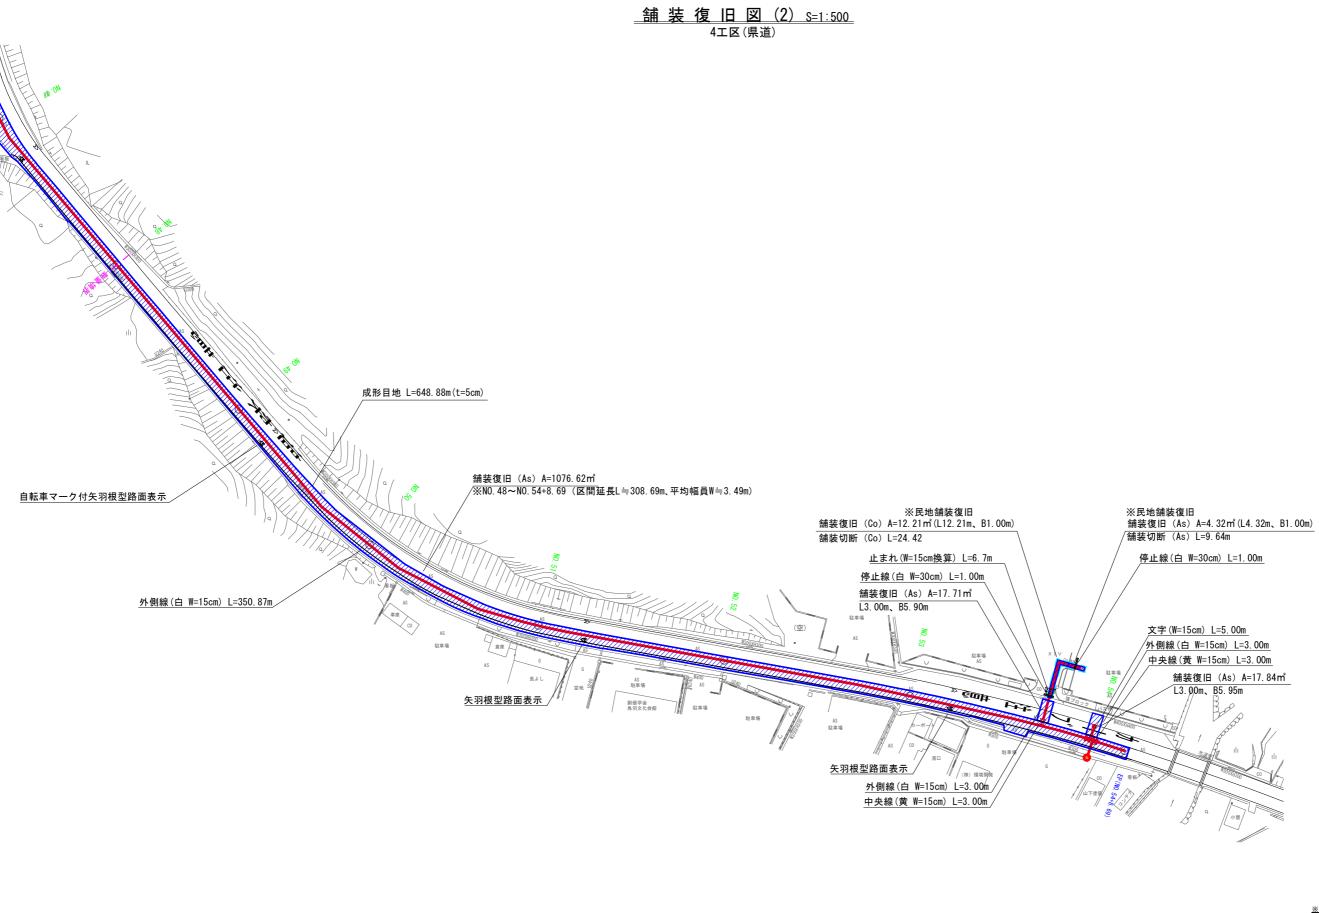





土 留 工 標 準 図 _{S=1:20} 4エ区(県道)

<u>軽量鋼矢板</u>

平面図

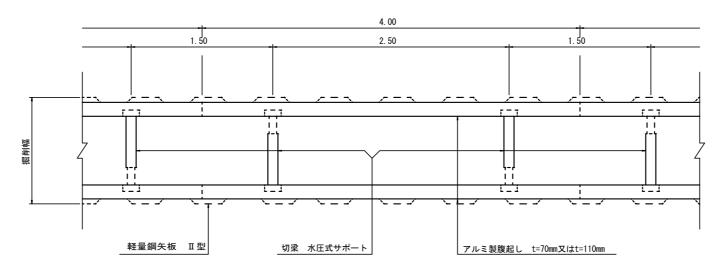

断面図

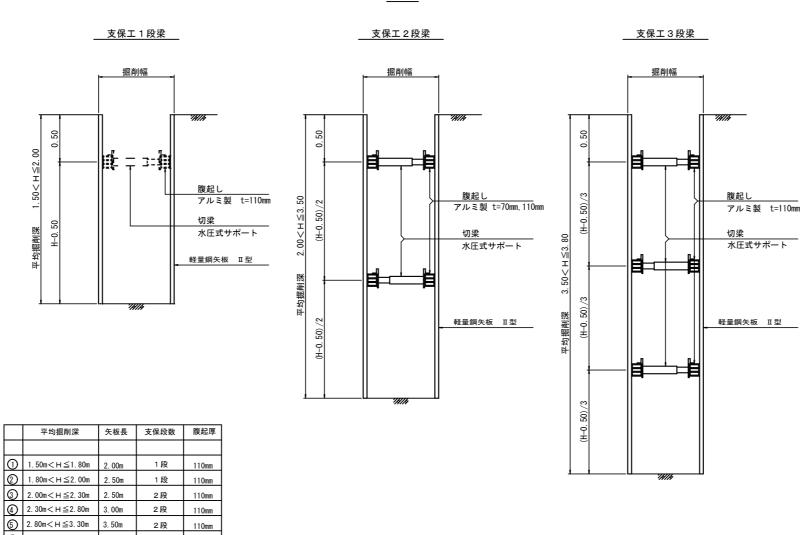

2段 110mm

2段 110mm

6 3. 30m < H ≤ 3. 50m 4. 00m

① 3.50m< H≤3.80m 4.00m

(参考図)

	• ′									
※この図面	はA1サイズを原	すとする		(4工区)					
工事名	安楽島地区重要給ス	安楽島地区重要給水施設配水管改良工事								
図面名		土留工標準図								
作成年月日										
縮尺	S=1:20	図面番号	14	/	14					
施工場所	鳥羽市	5 安楽島町	地内							
事務所名		鳥羽市水道課	ļ.							